

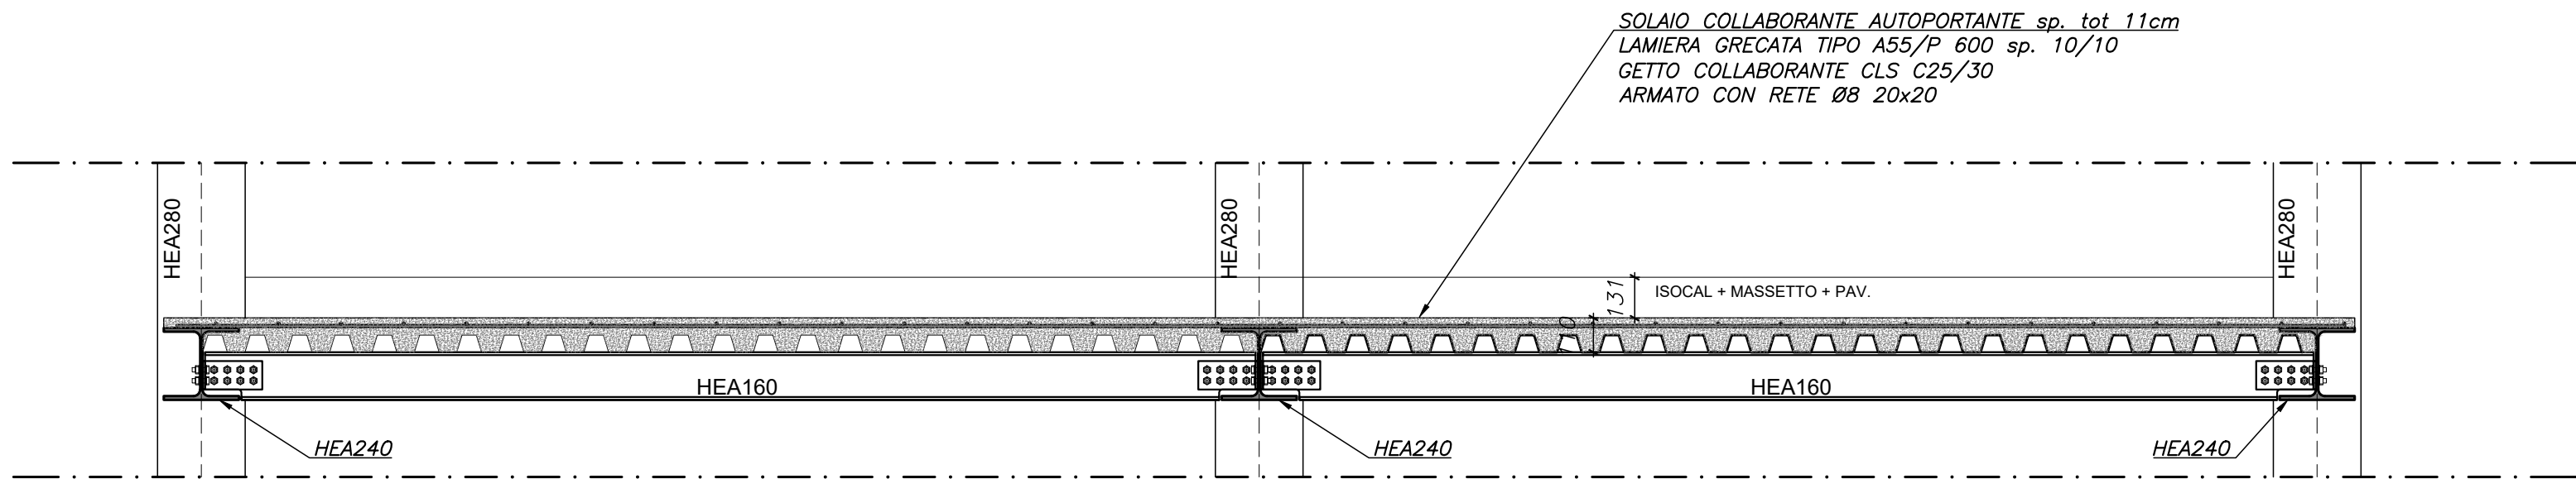


SEZIONE A-A PARTICOLARE IMPALCATO DI PIANO  
Scala 1:20 quote in mm

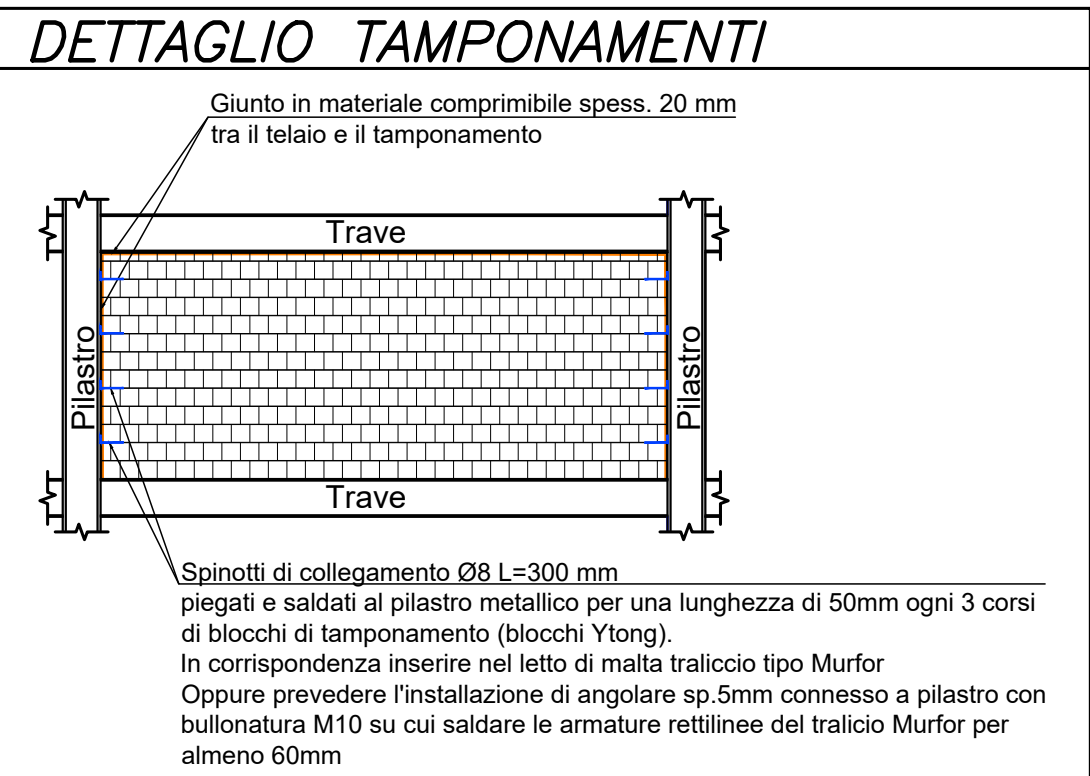


PIANTA PILASTRI  
Scala 1:50 quote in mm

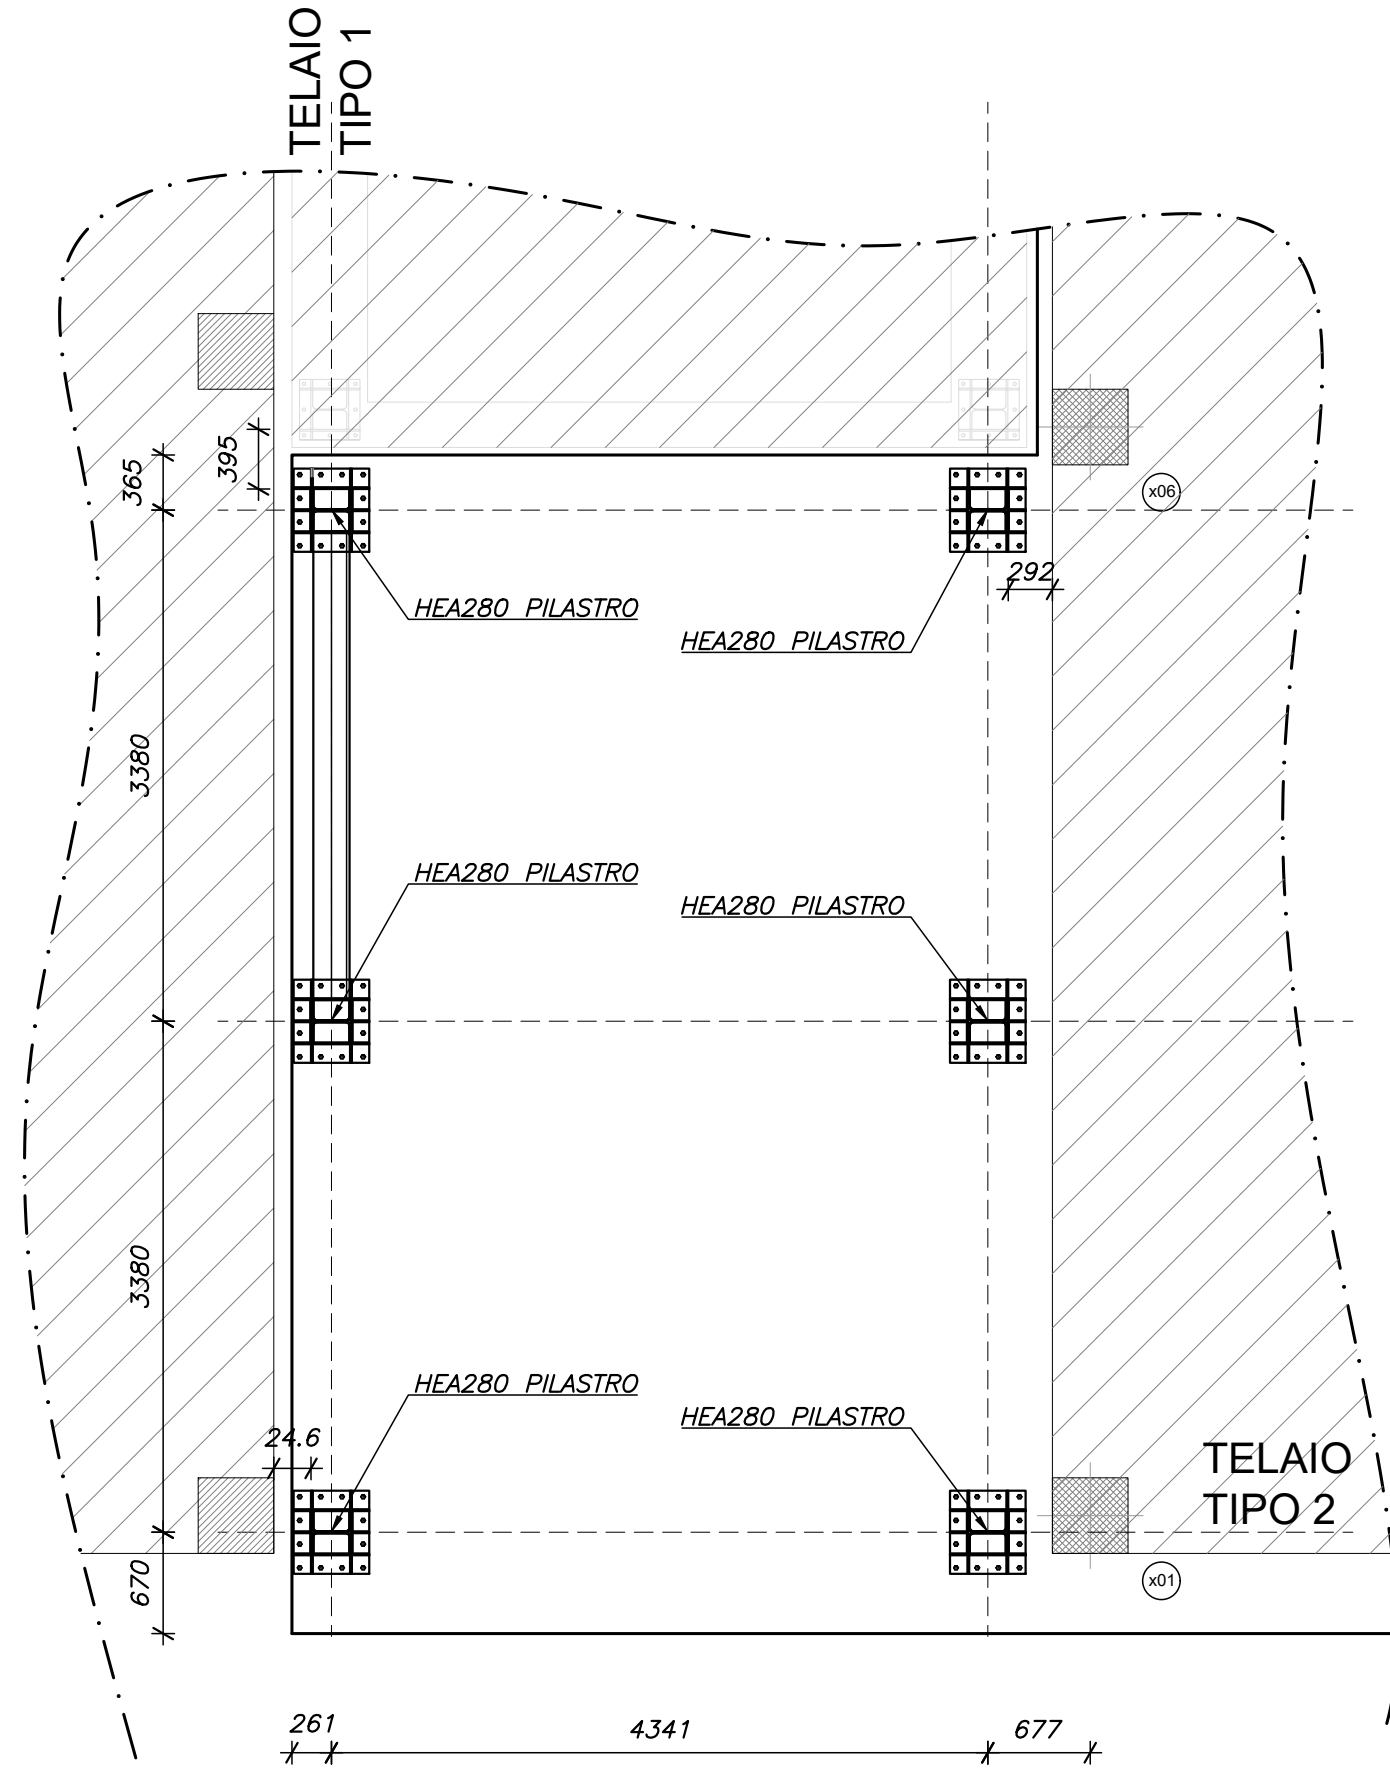

SEZIONE B-B PARTICOLARE IMPALCATO DI PIANO  
Scala 1:20 quote in mm




TELAIO TIPO 1  
Scala 1:50 quote in mm

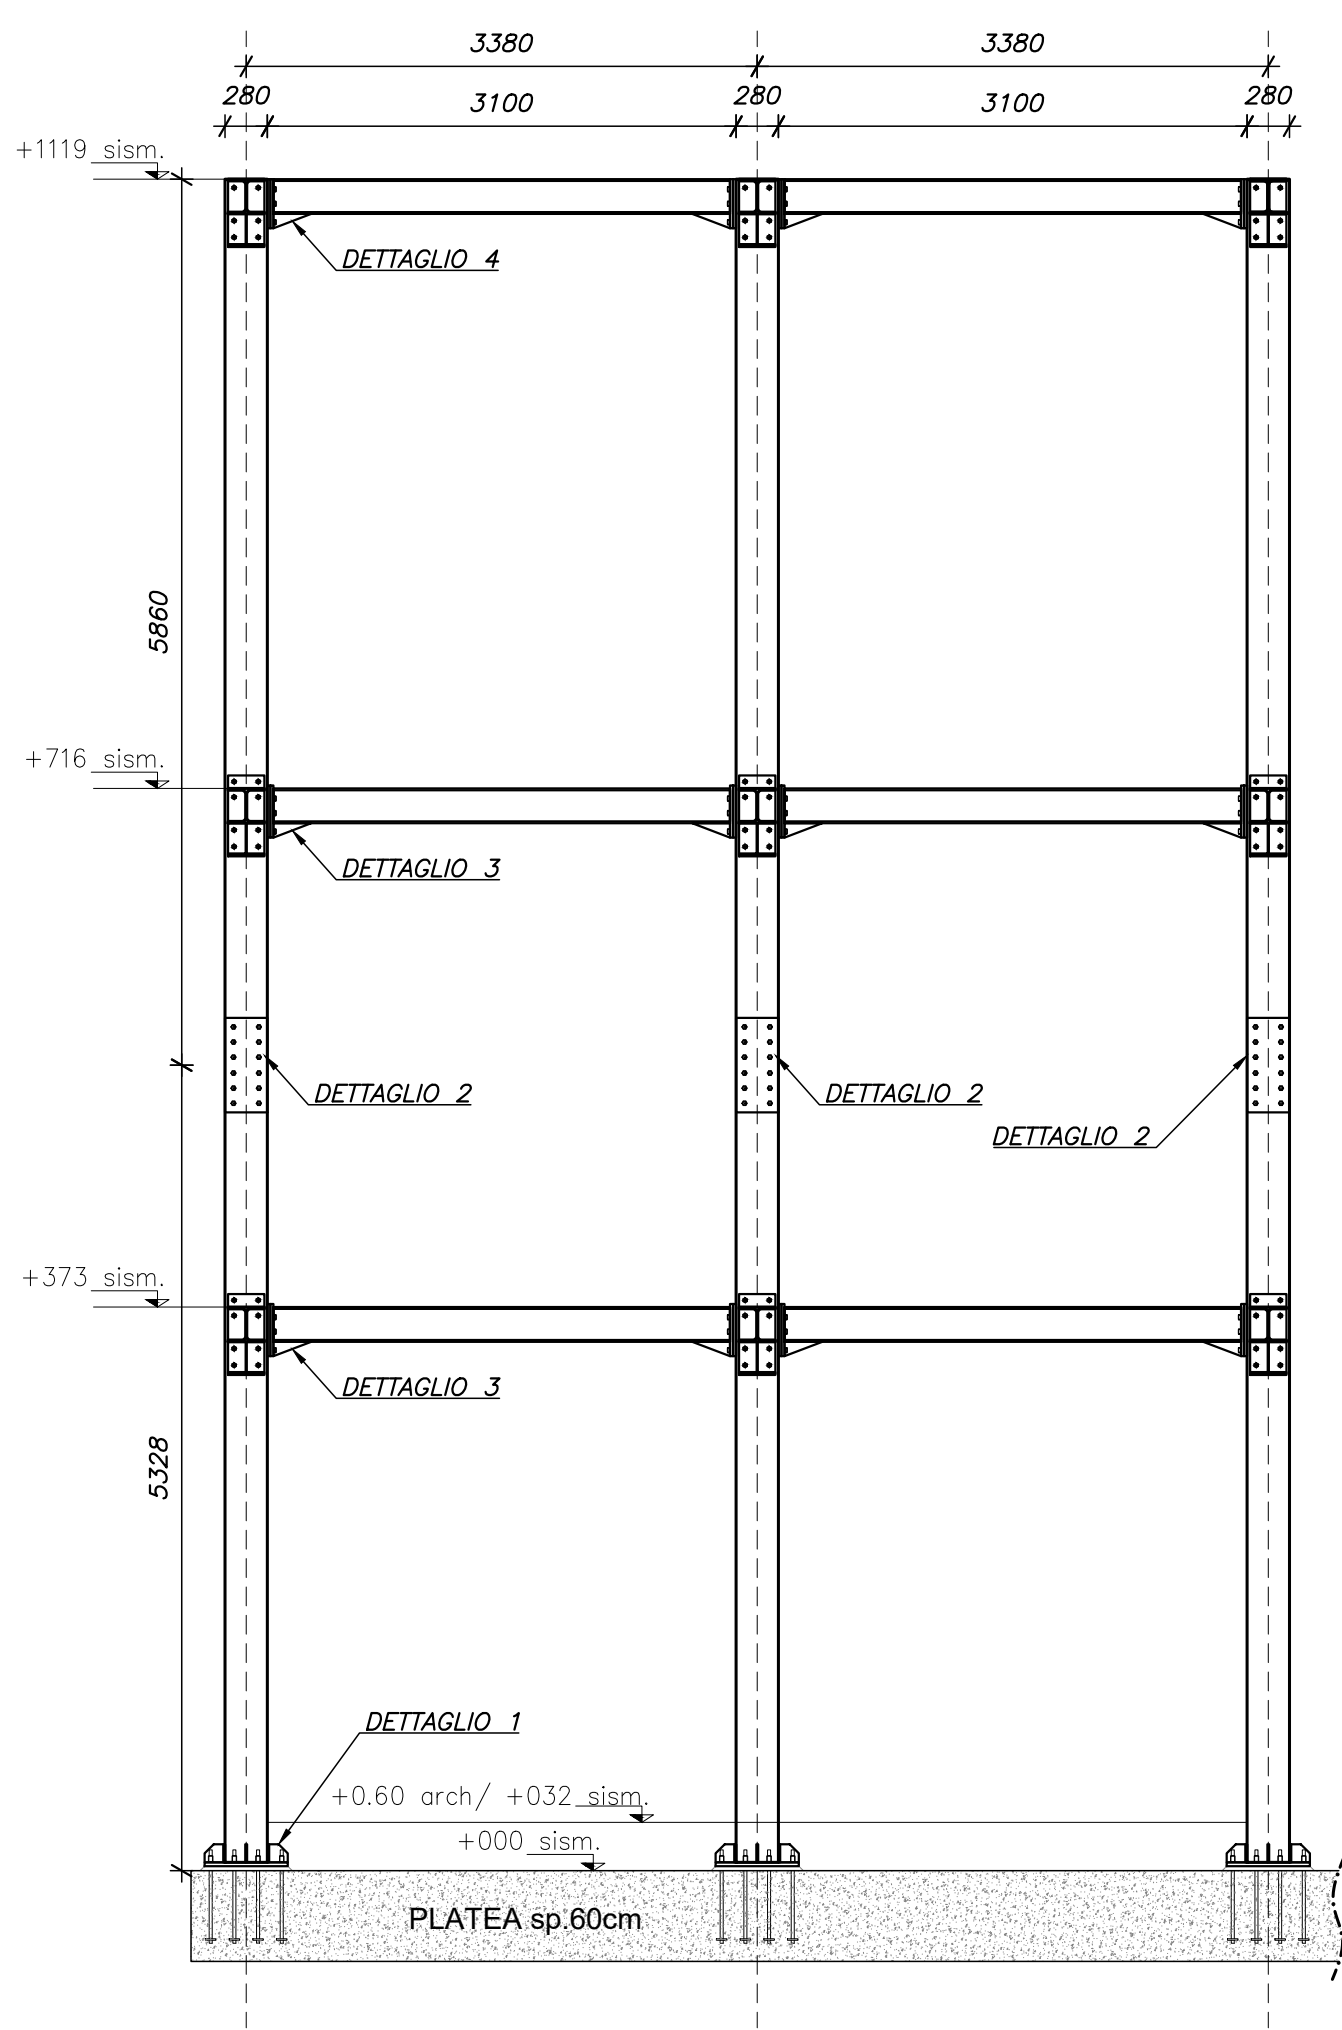

NOTA BENE

TUTTE LE QUOTE VANNO VERIFICATE IN CANTIERE  
IN RELAZIONE AL DISEGNO ARCHITETTONICO DI  
CONCESSIONE.  
OGNI VARIAZIONE DEVE ESSERE PREVENTIVAMENTE  
APPROVATA DALLA D.L.

TELAIO TIPO 2  
Scala 1:50 quote in mm

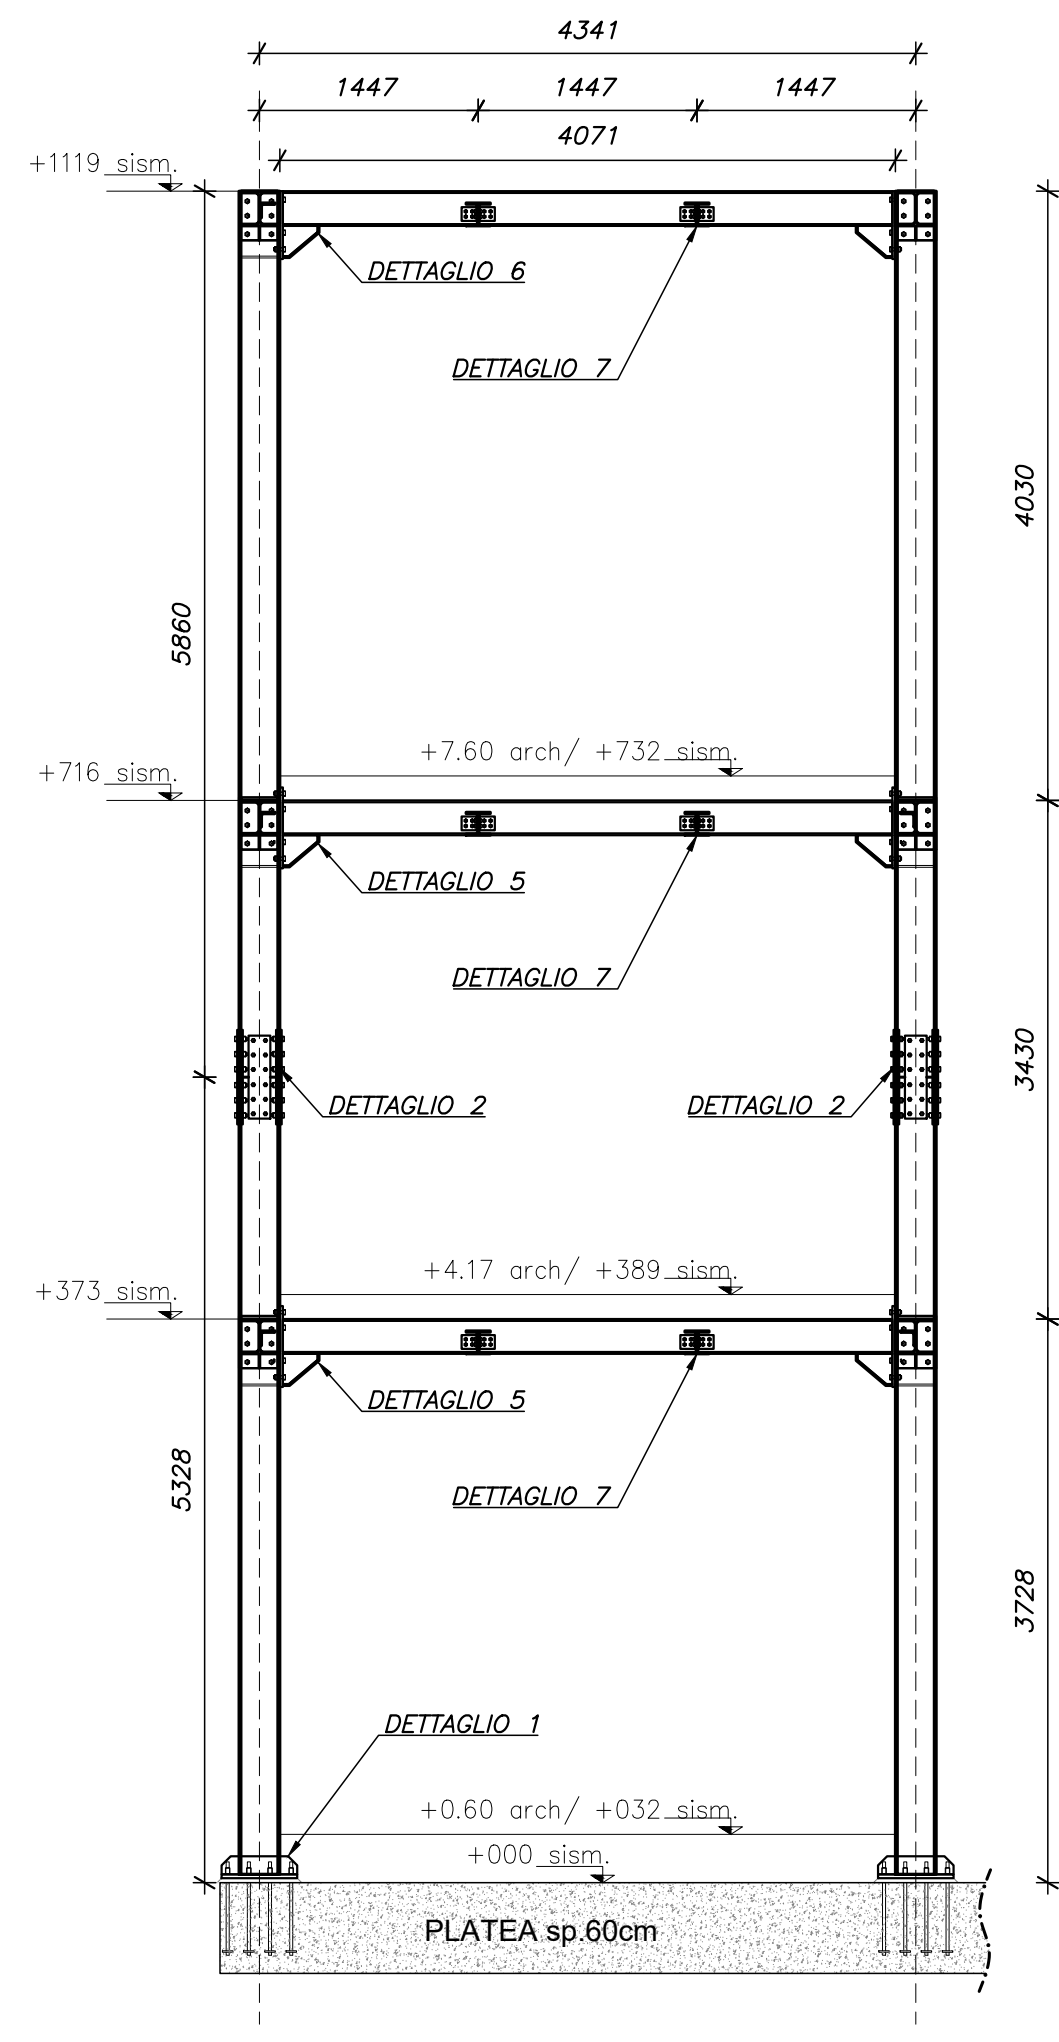

NOTA BENE:

I DISEGNI NON SONO DA INTENDERSI COME DISEGNI DA  
'OFFICINA'.  
L'AZIENDA FORNITRICE DEGLI ELEMENTI STRUTTURALI DOVRA'  
SOTTOPORRE ALLA DIREZIONE LAVORI IL DISEGNO DA  
'OFFICINA' PRIMA DELLA FORNITURA DEL MATERIALE

NOTA BENE RETE ELS. NELLA SOLETTA DEL SOLAIO COLLABORANTE

Sovrapposizione rete els. = 2 maglie  
Posizionare la rete els. sino al filo esterno della soletta.

MATERIALI

CALCESTRUZZO										
Tipo	Campi di Impiego	CLASSI DI ESPOSIZIONE AMBIENTALE	CLASSI DI RESISTENZA	Rapporto A/(I) max	Contenuto minimo di cemento [kg/m³]	Contenuto d'aria [kg/m³]	D <sub>max</sub> [mm]	Classe di consistenza al getto	Tipo di cemento (solo se necessario)	Copriferro nominale [mm]
Cls 1	Solettina collaborante	XC2	C25/30 (Rik 30 N/mm²)	0.60	300		16	S4-S5		25

**ACCIAIO**

Acciaio B450C ad aderenza migliorata, saldabile con marcatura del produttore e del sagonatore

In barre (6 mm <= Ø <= 50 mm) e rotoli (6 mm <= Ø <= 16 mm), reti elettrosaldate e tralicci.

ACCIAIO DA CARPENTERIA

PRODOTTI LAMINATI A CALDO DI ACCIAI PER IMPIEGHI STRUTTURALI secondo UNI EN 10025

- Normativa di riferimento: 10025-2 10025-3 10025-4 10025-5 10025-6

EN10025-2:	S185 Fe320	S235JR Fe300	S235J2 Fe300	S235J2 Fe300	S235J2 Fe300	S235J2 Fe300	S235J2 Fe300	S235J2 Fe300	S235J2 Fe300	S235J2 Fe300
	S355K2 Fe490	S355JR Fe490	S355J2 Fe490	S355J2 Fe490	S355J2 Fe490	S355J2 Fe490	S355J2 Fe490	S355J2 Fe490	S355J2 Fe490	S355J2 Fe490

CLASSE DI ESECUZIONE SECONDO UNI EN 1090 ☐ EXC1 ☐ EXC2 ☒ EXC3 ☐ EXC4

BULLONERIA secondo UNI EN 15048-1

Bulloni ALTA RESISTENZA Bulloni ALTA RESISTENZA

VT 8.8 (UNI EN 898) VT 10.9 (UNI EN 898)

DD 8 (UNI EN 20898-2) DD 10.0 (UNI EN 20898-2)

RST Acciaio C50 (UNI EN 10083-2) RST Acciaio C50 (UNI EN 10083-2)

PST Acciaio C50 (UNI EN 10083-2) PST Acciaio C50 (UNI EN 10083-2)

Bullone	M8	M10	M12	M14	M16	M18	M20	M22	M24	M27	M30
Foro	9.0	11.0	13.0	15.0	17.0	19.0	21.5	23.5	25.5	28.5	31.5

PROTEZIONE SUPERFICIALE


Vernice protettiva - secondo UNI EN ISO 12944

SALDATURE

Le saldature a cordone d'angolo non dimensionate devono avere:

a=0.7-0.8x spessore minimo da saldare (dimensione minima saldatare= 5mm)

Controllo su saldature: visivo

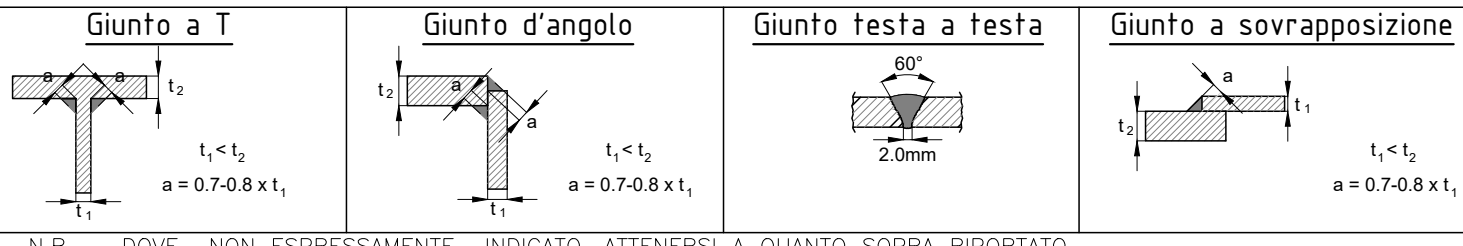

N.B. - DOVE NON ESPRESSAMENTE INDICATO, ATTENDERSI A QUANTO SOPRA RIPORTATO

	<b>Finanziato dall'Unione europea</b> NextGenerationEU		<b>Provincia di Ravenna</b>
--	---	--	-----------------------------

**Settore Edilizia Scolastica e Patrimonio**  
Servizio Programmazione e Progettazione

LAVORI DI SOSTITUZIONE EDILIZIA DELLE OFFICINE SITE IN VIA BRUNELLI NR.1/2 DEL POLO TECNICO PROFESSIONALE DI LUGO CON SEDE IN VIA LUMAGNI NR.24/26 - LUGO (RA) - CUP J41B22001670004 - FINANZIATO CON FONDI NEXT GENERATION EU PNRR

Missione 4 - Componente 1 - Investimento 3.3 Piano di messa in sicurezza e riqualificazione dell'edilizia scolastica

**PROGETTO ESECUTIVO**

Presidente: Michele de Pascale	Consigliere delegato Pubblica Istruzione - Edilizia Scolastica - Patrimonio: Maria Luisa Martinez
-----------------------------------	--

Dirigente responsabile del Settore: Ing. Paolo Nobile

Responsabile del Servizio: Arch. Giovanna Garzanti

RESPONSABILE UNICO DEL PROCEDIMENTO:	Arch. Giovanna Garzanti	firmato digitalmente
PROGETTISTA COORDINATORE:	Arch. Sara Saliba	firmato digitalmente
PROGETTISTA OPERE ARCHITETTONICHE:	Arch. Sara Saliba	
COLLABORATORE ALLA PROGETTAZIONE:	Geom. Matteo Montuschi	
ELABORAZIONE GRAFICA:	Geom. Matteo Montuschi	

Professionisti esterni:

PROGETTISTA OPERE STRUTTURALI:	Ing. Massimo Roselli
PROGETTISTA IMPIANTI ELETTRICI:	Ing. Davide Lucchi
PROGETTISTA IMPIANTI MECCANICI:	Ing. Patrizio Berretti
PROGETTAZIONE ACUSTICA:	Ing. Letizia Pretolani
COORDINATORE DELLA SICUREZZA IN FASE DI PROGETTAZIONE:	Ing. Massimo Roselli
PROGETTISTA ANTINCENDIO:	Ing. Patrizio Berretti
ESPERTO CAM EDILIZIA:	Arch. Gino Mazzone

Rev.	Descrizione	Redatto:	Controllato:	Approvato:	Data:
0	EMISSIONE	M.R.	S.S.	G.G.	03/07/2023
1					
2					
3					

TITOLO ELABORATO: ELABORATO ESECUTIVO CORPO IN ACCIAIO DI COLLEGAMENTO. PIANTE E INDICAZIONI TELAI - US2

Elaborato da:	Revisione:	Data:	Scala:	Nome file:
STR12	00	03/07/2023	1:50 - 1:20	PE_STR_12_ELA1US2_r00.pdf