

PROGETTO ESECUTIVO				
Presidente: Michele de Pascalis		Consigliere delegato Pubblica Istruzione - Edilizia Scolastica - Patrimonio: Maria Luisa Martini		
Dirigente responsabile del Settore: Ing. Marco Corti		Responsabile del Servizio: Arch. Giovanna Garzanti		
RESPONSABILE UNICO DEL PROCEDIMENTO:		Arch. Giovanna Garzanti _____ firmato digitalmente		
Professionisti esteri:				
PROGETTISTA COORDINATORE:		Arch. Matteo Battistini _____ firmato digitalmente		
PROGETTISTA OPERE ARCHITETTONICHE:		Arch. Matteo Battistini		
PROGETTISTA OPERE ARCHITETTONICHE:		Arch. Davide Agostini		
PROGETTISTA OPERE ARCHITETTONICHE:		Arch. Francesco Ceccarelli		
PROGETTISTA OPERE ARCHITETTONICHE:		Arch. Roberta Alessandrini		
PROGETTISTA OPERE STRUTTURALI:		Ing. Marco Peroni		
PROGETTISTA OPERE ACUSTICHE:		Per. Ind. Enrico Zattori		
COORDINAMENTO DELLA SICUREZZA IN FASE DI PROGETTAZIONE:		Arch. Davide Agostini		
PROGETTAZIONE IMPIANTI ELETTRICI:		Per. Ind. Gianpaolo Silvagni		
PROGETTAZIONE IMPIANTI MECCANICI E IDRICO-SANITARI:		Per. Ind. Mirco Bondi		
PROGETTAZIONE ANTINCENDIO:		Per. Ind. Enrico Zattori		




Rev.	Descrizione	Redatto:	Controllato:	Approvato:	Data:
0	EMISSIONE				07/07/2023
1					
2					
3					

TITOLO ELABORATO:  
d\_x\_19\_carpenterie metalliche pensilina


PROFESSIONISTA RESPONSABILE:  
Arch. Matteo Battistini (capogruppo RTP)

PROVA DI QUALIFICAZIONE \_\_\_\_\_  
Firma e data del Professionista


Elaborato data	Revisione:	Data:	Disegnato	Verificato

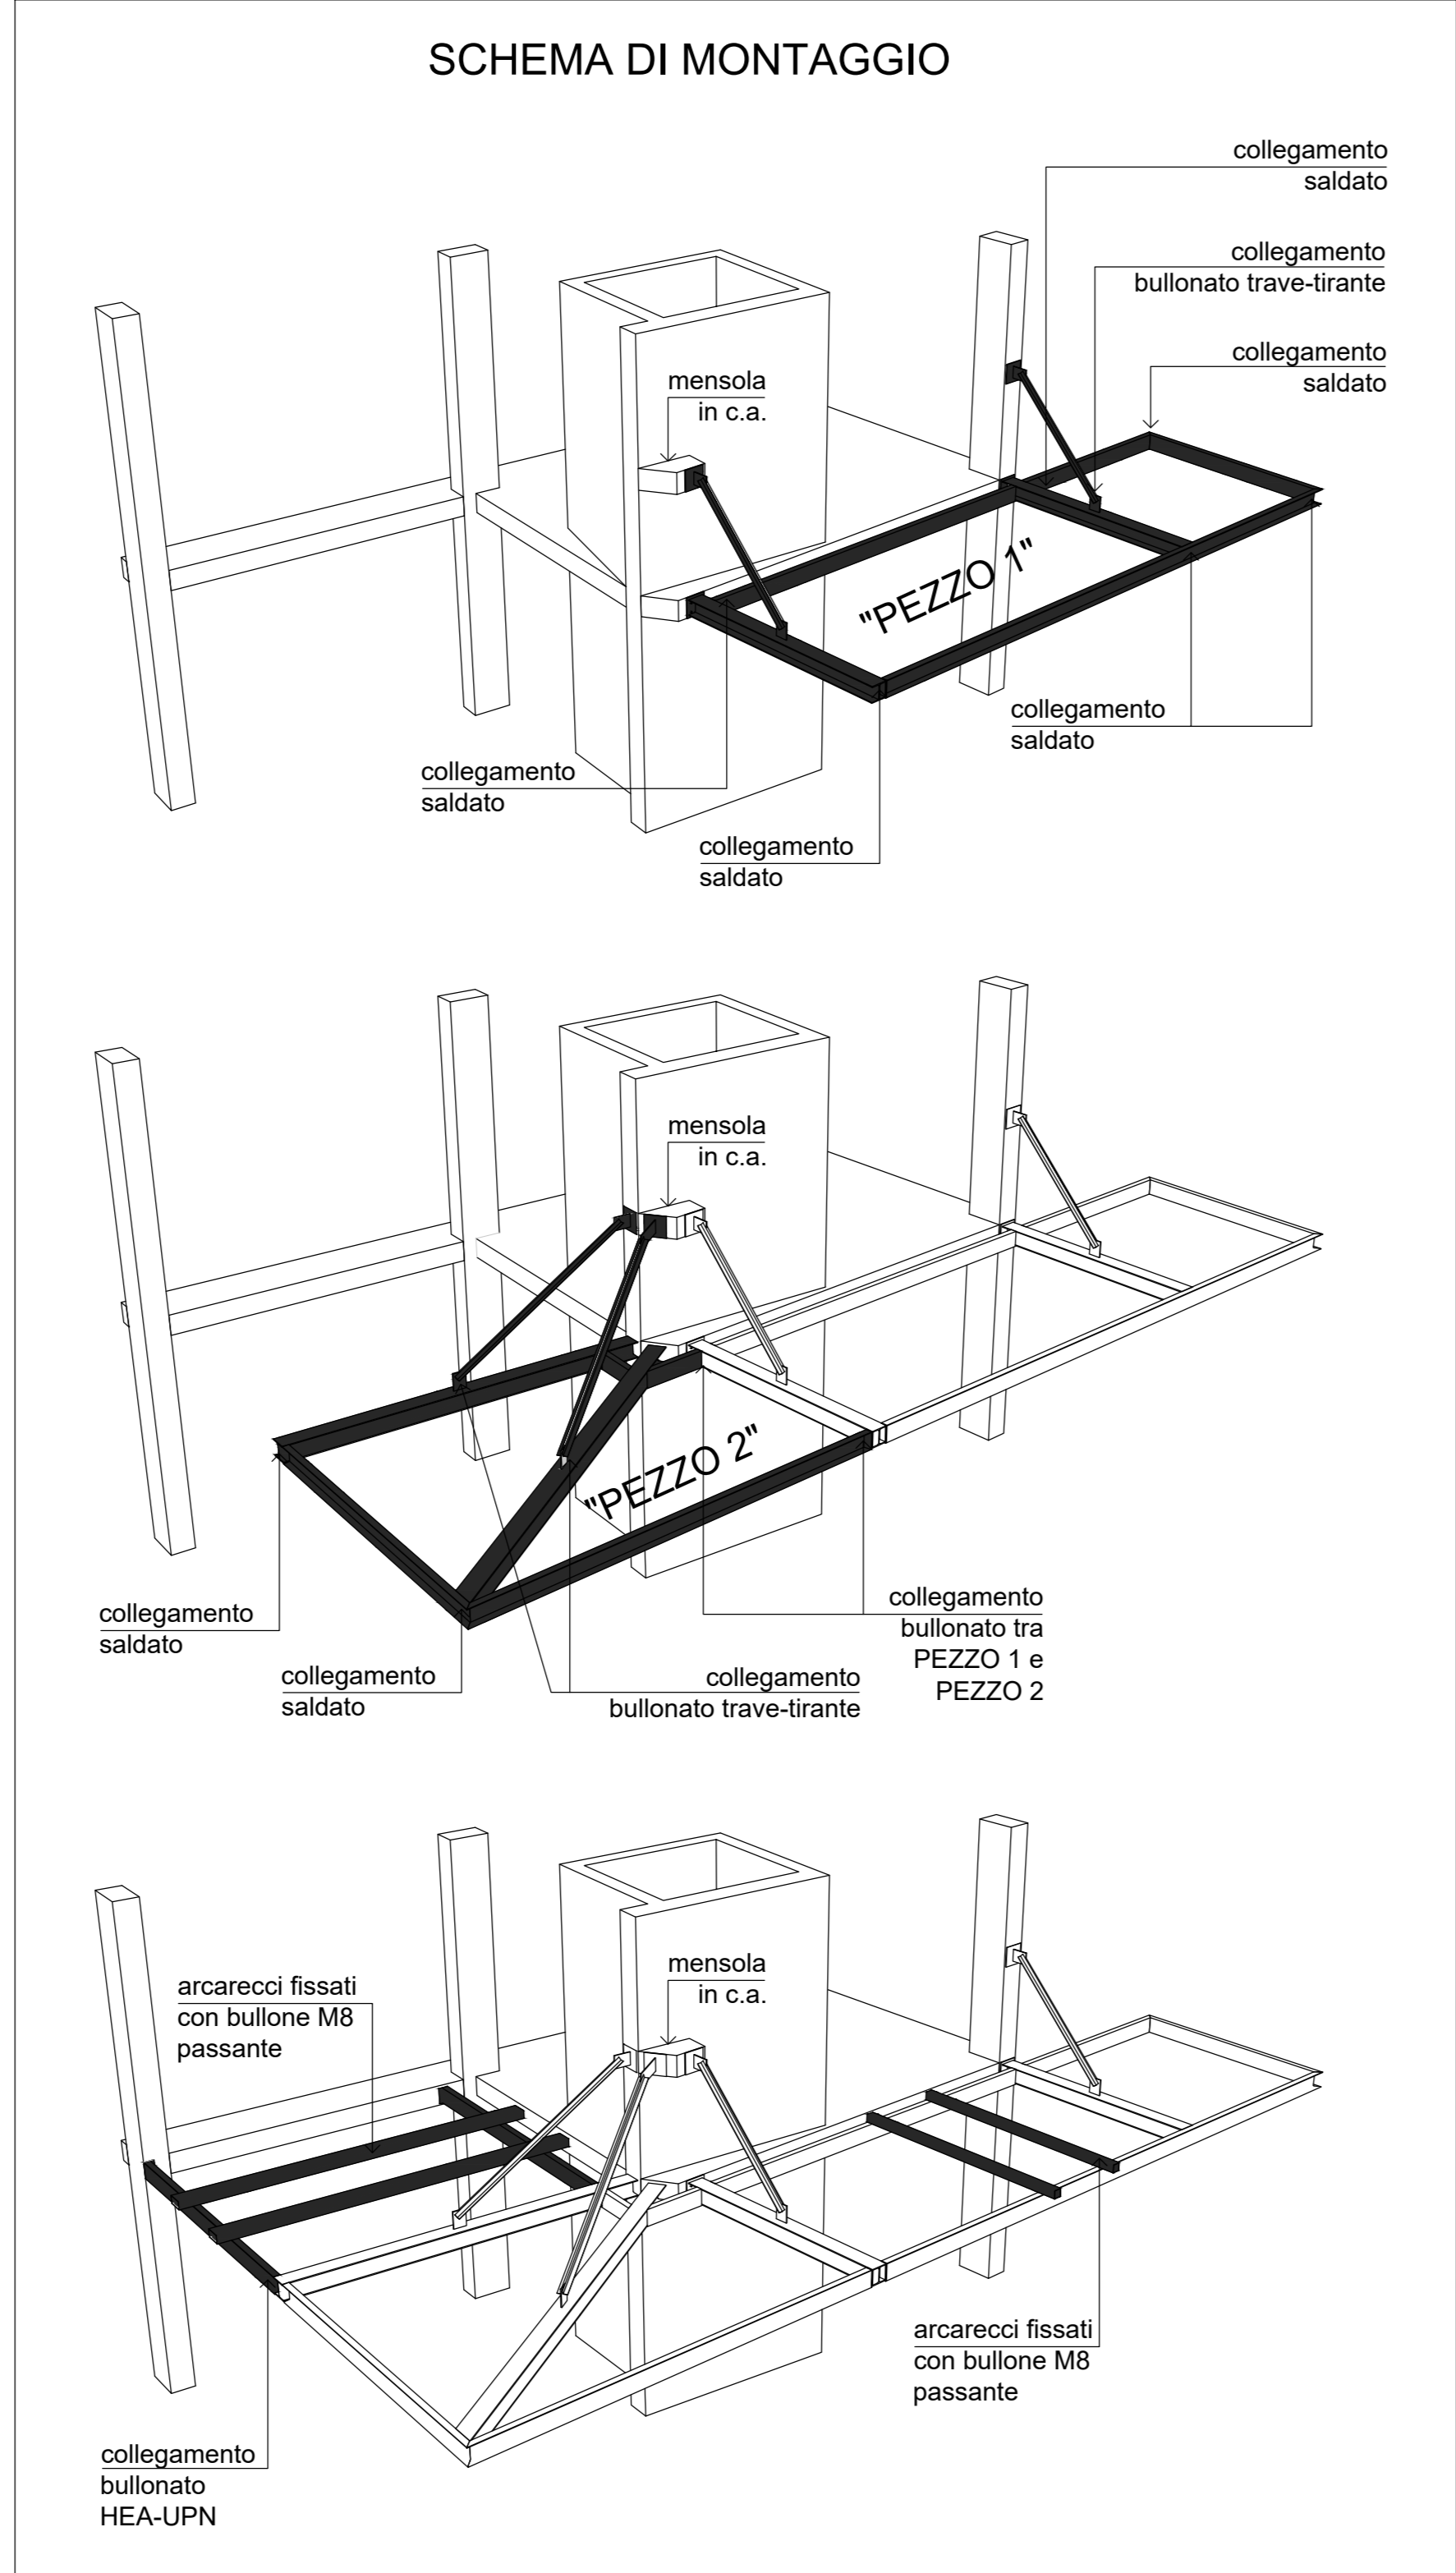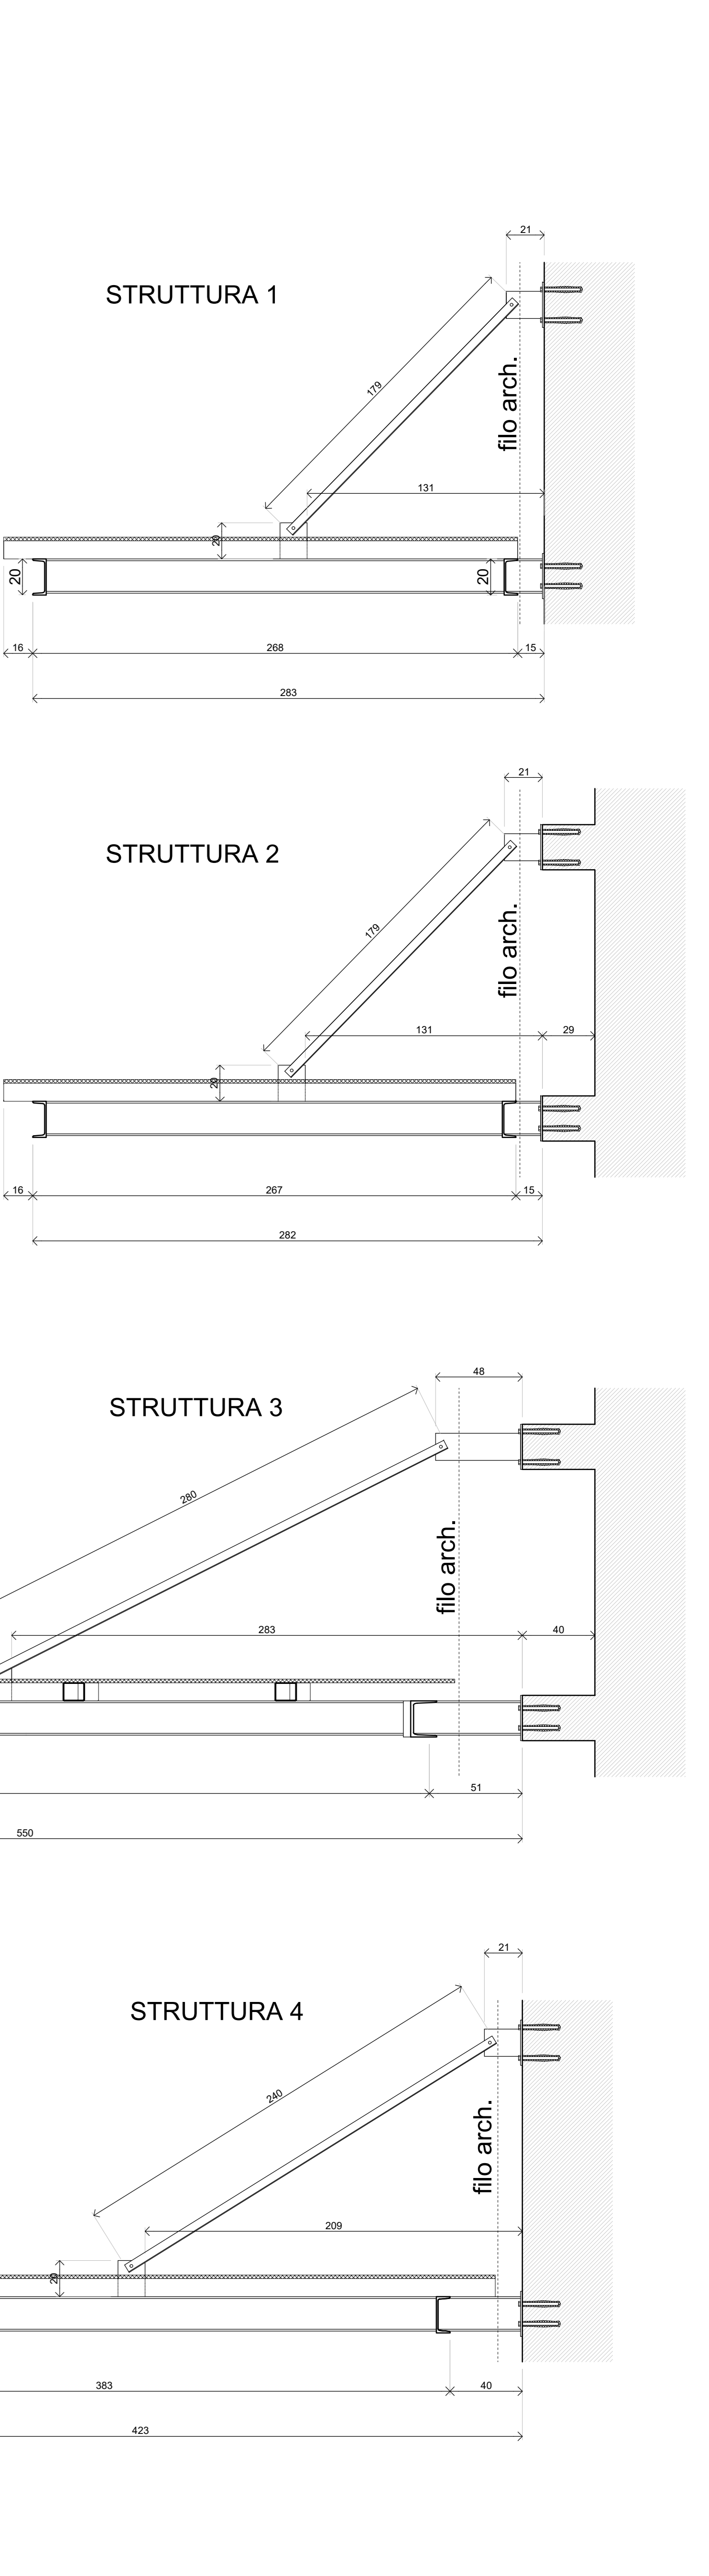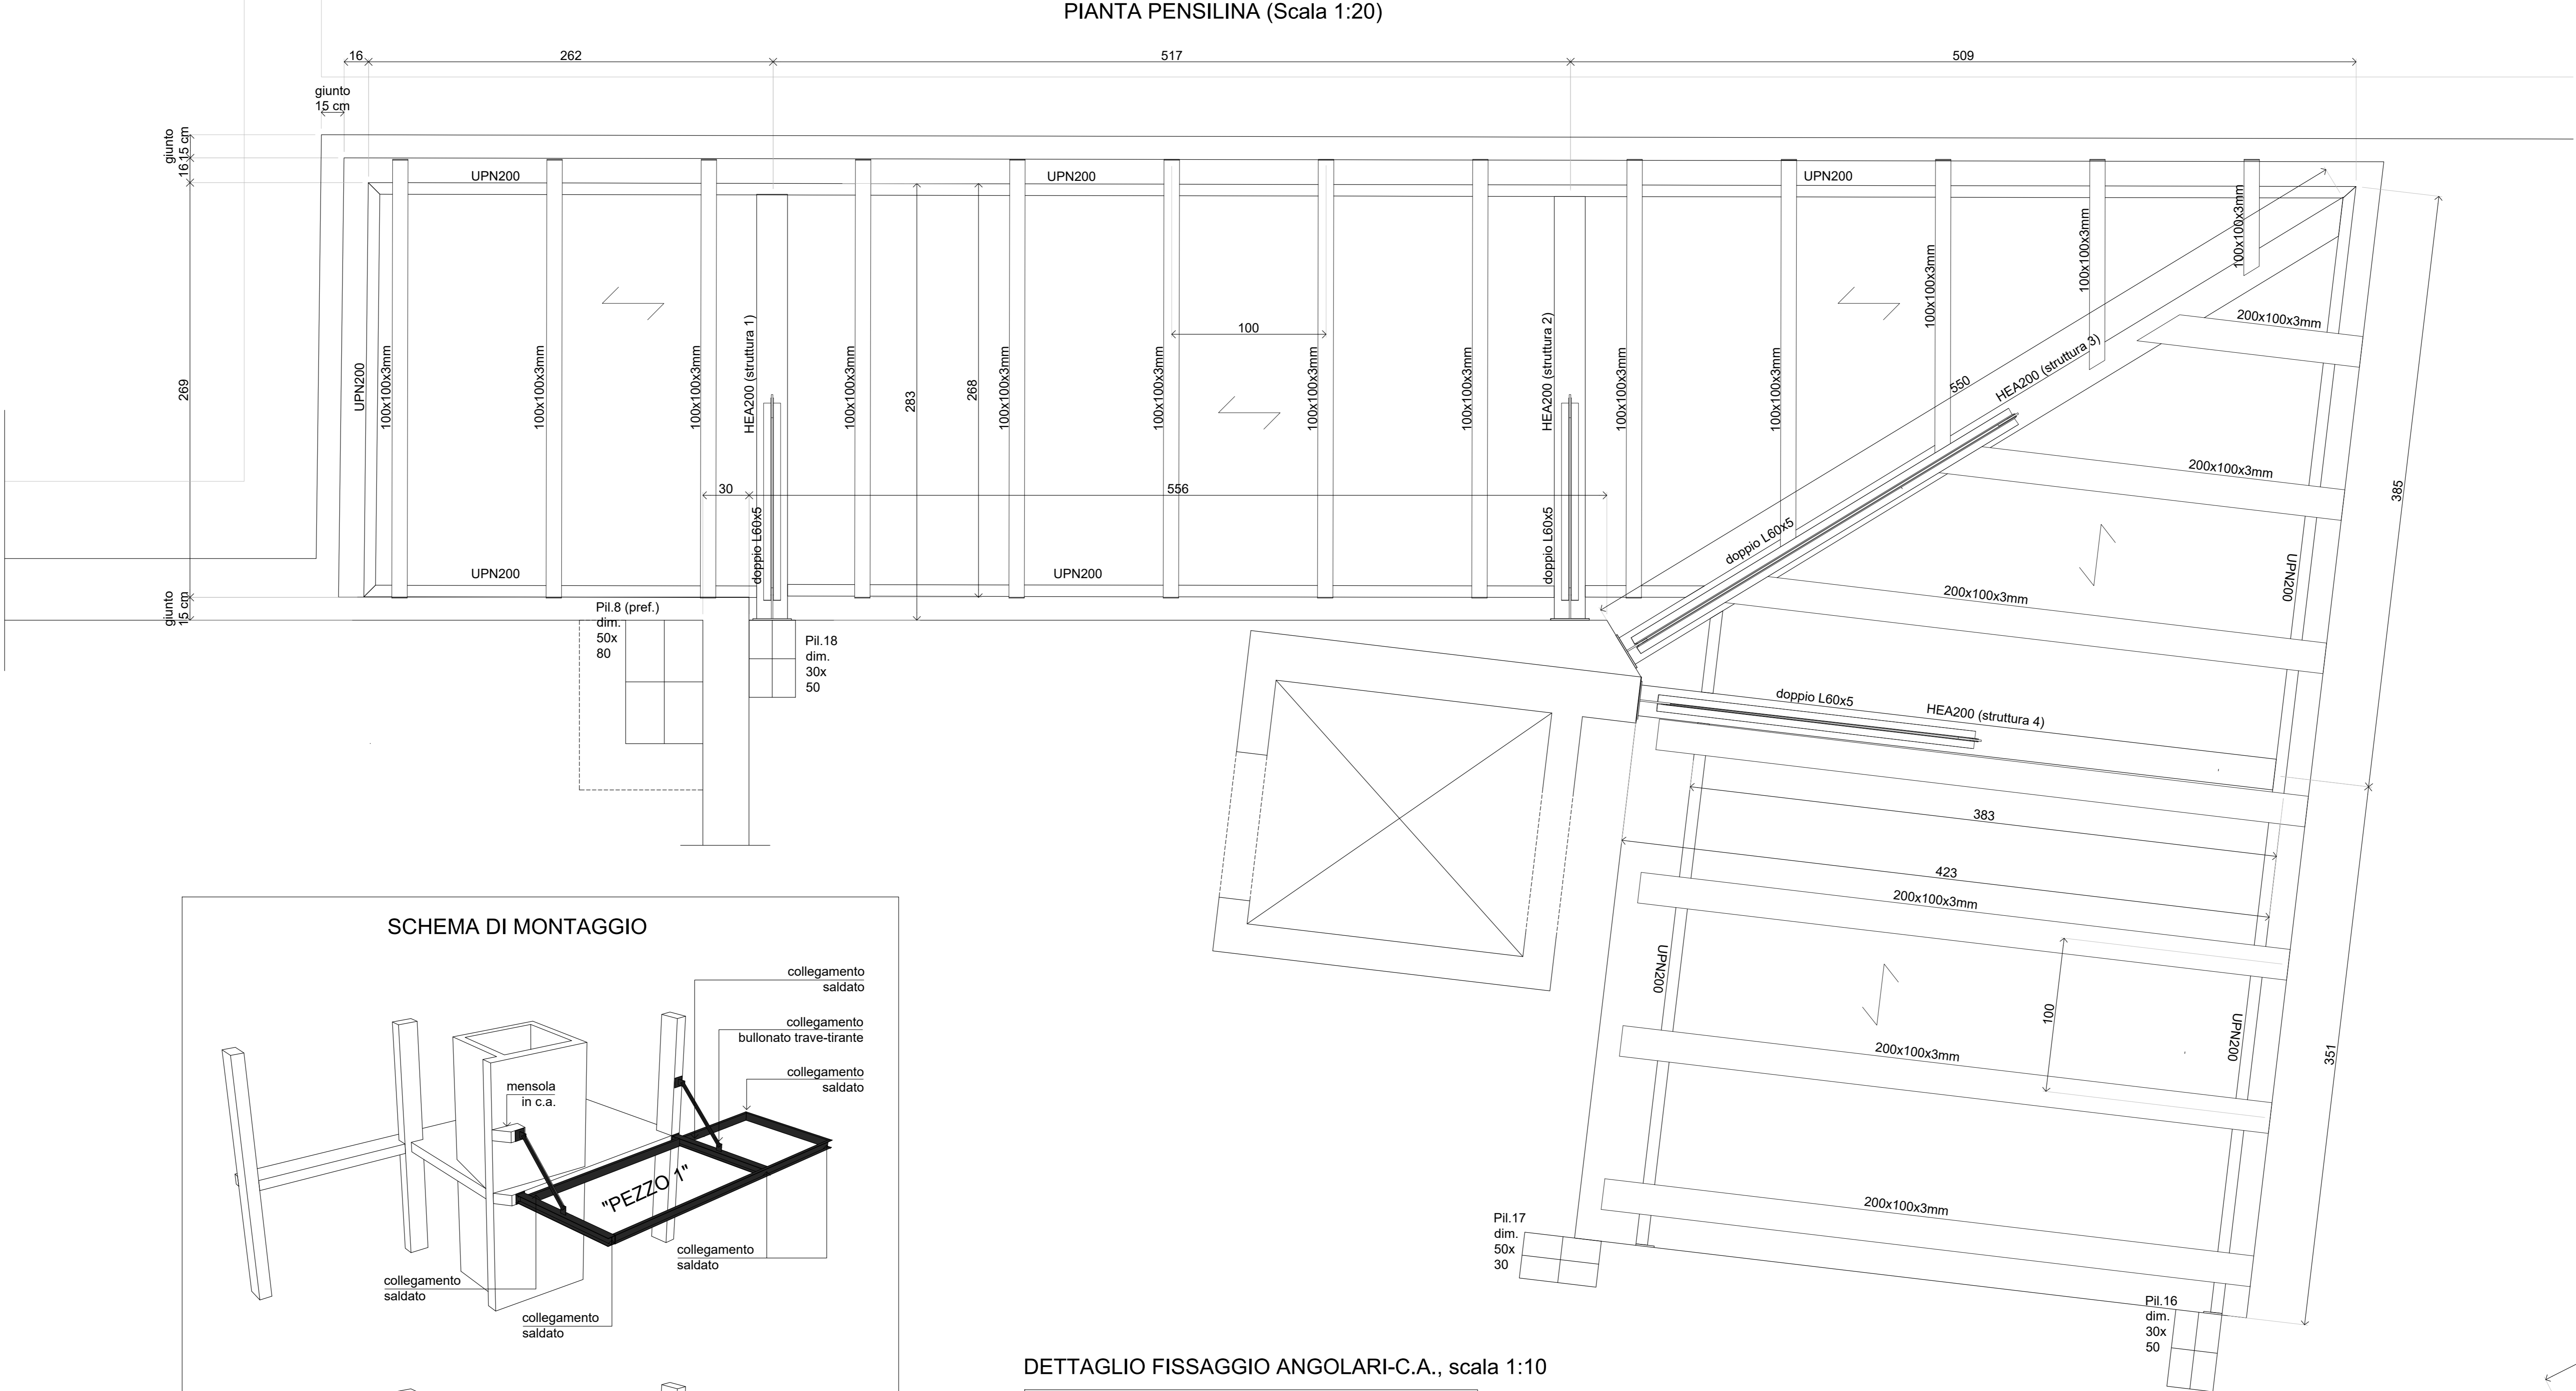


DETTAGLIO FISSAGGIO ANGOLARI-C.A., scala 1:10

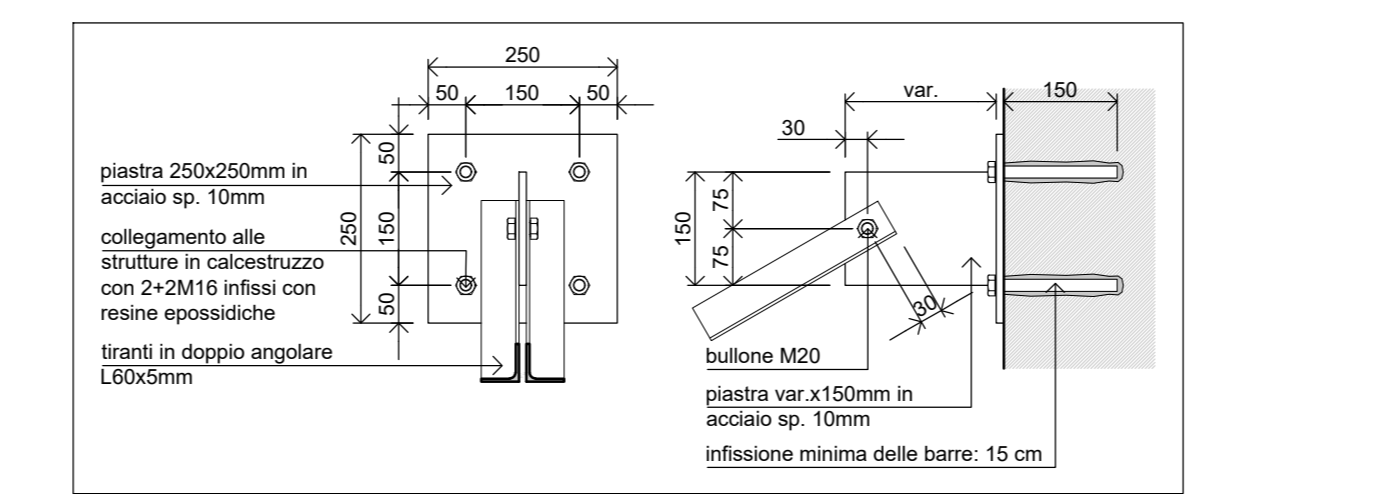

DETTAGLIO FISSAGGIO HEA200-C.A., scala 1:10

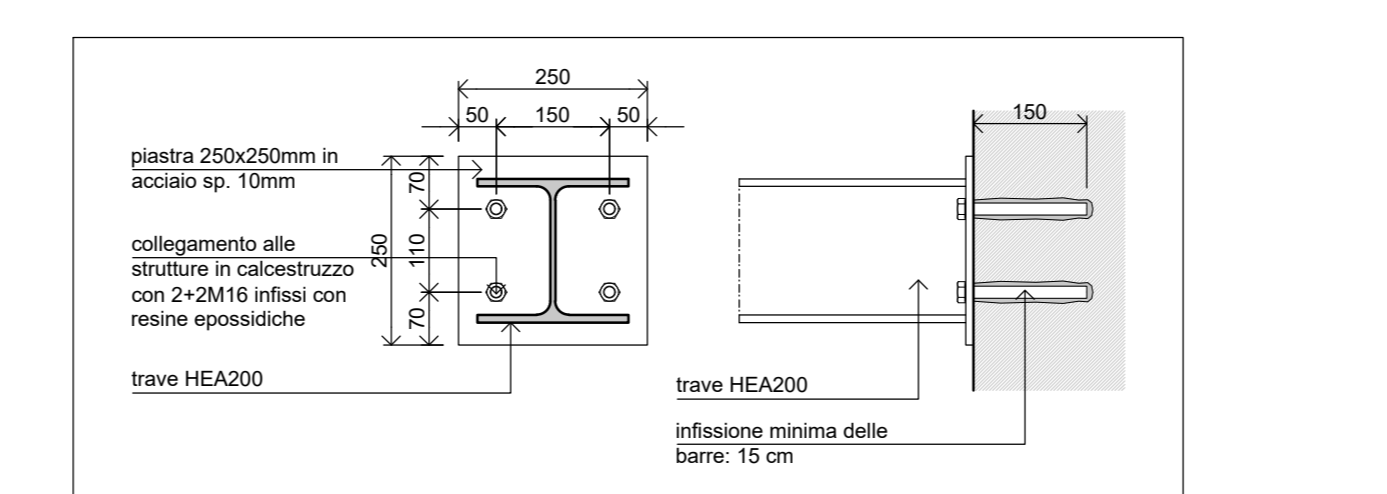

DETTAGLIO FISSAGGIO HEA200-ANGOLARI, scala 1:10

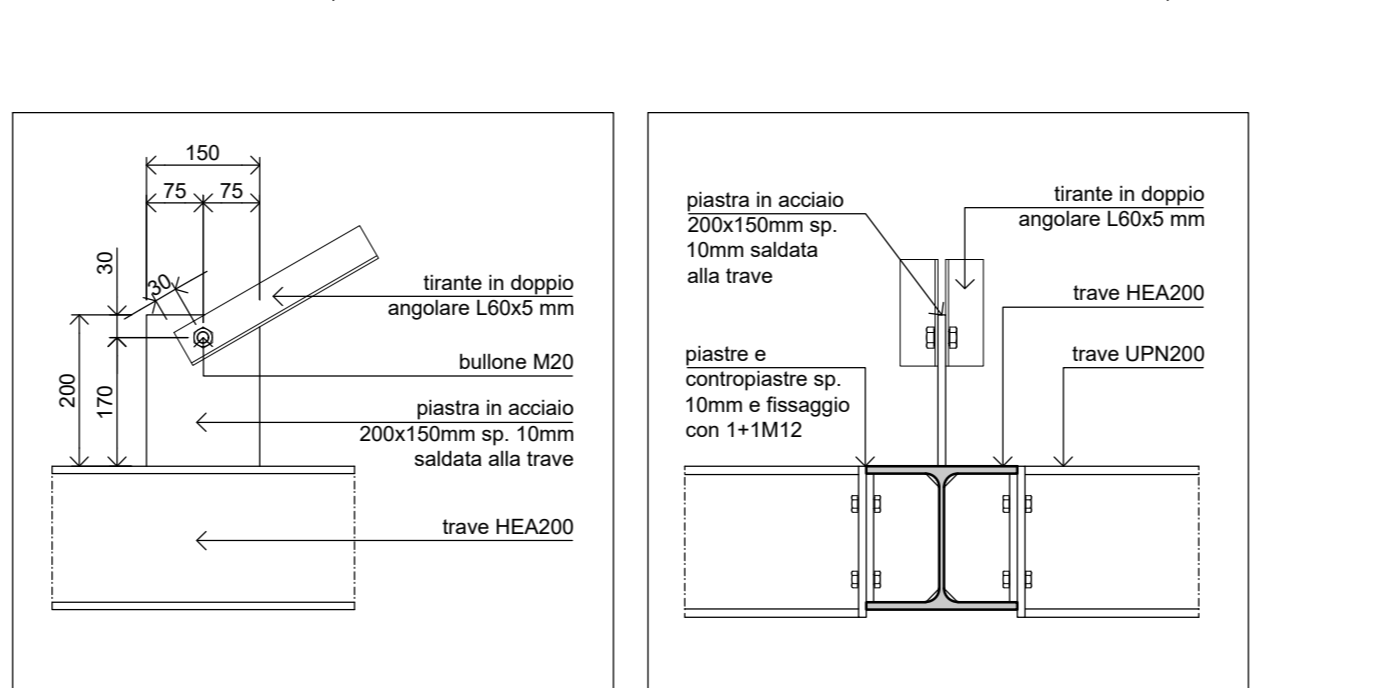

**PRESCRIZIONI PER I MATERIALI**

**CALCESTRUZZO:**

- SOTTOFONDAZIONI:  
Classe di esposizione  
Classe di resistenza a compressione del c.i.s.
- FONDAZIONI:  
Classe di esposizione (UNI EN 206-1:UNI 11104)  
Minimo contenuto in cemento  
Classe di consistenza  
Dimensione massima nominale dell'aggregato  
Classe di resistenza a compressione del c.i.s.
- PARETI CONTROTERRA IN C.A. (spritz beton)  
E SCALE ESTERNE IN C.A.:  
Classe di esposizione (UNI EN 206-1:UNI 11104)  
Minimo contenuto in cemento  
Classe di consistenza  
Dimensione massima nominale dell'aggregato  
Classe di resistenza a compressione del c.i.s.
- TRAVI, SOLAI DI PIANO, PILASTRI  
E CORDOLI DI COPERTO:  
Classe di esposizione (UNI EN 206-1:UNI 11104)  
Minimo contenuto in cemento  
Classe di consistenza  
Dimensione massima nominale dell'aggregato  
Classe di resistenza a compressione del c.i.s.
- SOLETTE BALCONI E SCALE:  
Classe di esposizione (UNI EN 206-1:UNI 11104)  
Minimo contenuto in cemento  
Classe di consistenza  
Dimensione massima nominale dell'aggregato  
Classe di resistenza a compressione del c.i.s.
- REQUISITI DEI MANUFATTI PREFABBRICATI (pilastri, travi, travi secondarie)  
Classe di esposizione (UNI EN 206-1:UNI 11104)  
Minimo contenuto in cemento  
Massimo rapporto acqua / cemento  
Classe di consistenza  
Dimensione massima nominale dell'aggregato  
Classe di resistenza a compressione del c.i.s.

**RESISTENZA AL FUOCO STRUTTURA PORTANTI**  
Resistenza al fuoco R=60'

**ACCIAIO PER C.C.A.**  
B450 C : armature longitudinali e trasversali (staffe)  
B450 A : rete elettrosaldata

**STRUTTURE IN LEGNO**  
GL32h : travi di copertura

**STRUTTURE DI CARPENTERIA METALLICA**  
S275JR : scala e pensilina

**ADDITIVO E SISTEMI DI IMPERMEABILIZZAZIONE**  
Prevedere l'additivo idrofuogo e le guaine sia nel conglomerato della platea che delle contropareti in spritz beton sulla base delle specifiche del progetto architettonico e della direzione lavori architettonica

**ARMATURA DA PRECOMPRESSIONE**  
RES ALLO SBANCO Rck >= 400 daN/cm<sup>2</sup>  
RES A 28 gg Rck >= 550 daN/cm<sup>2</sup> (C45/55)  
Tessitura : 14000 daN/cm<sup>2</sup>  
Fpk = 16600 daN/cm<sup>2</sup>  
fpk1k = 16700 daN/cm<sup>2</sup>

**L'IMPRESA E' TENUTA AL CONTROLLO DELLE MISURE E AL CONFRONTO CON LE TAVOLE DEL PROGETTO ARCHITETTONICO.**  
**QUALSIASI DUBBIO VA COMUNICATO ALLA DIREZIONE LAVORI PRIMA DEI PROCEDERE AL GETTO**